仕 様 書

(適用)

第1条 本仕様書は放光寺浄水場1系沈澱池2-2号バキュームブレーカ弁修繕に適用するものとし、本仕様書・図面により修繕を行うものとする。

(修繕の履行場所)

第2条 本修繕の履行場所は久留米市山本町の放光寺浄水場地内とする。

(修繕の施工概要)

- 第3条 本修繕の施工概要は次のとおりとし、詳細は仕様書、図面に明記する。
 - (1) 250Aバキュームブレーカ弁整備 1基
 - (2) 250A仕切弁取替

1基

- ・名 称 フランジ形 鋳鉄製 10K 内ねじ仕切弁
- ・呼び径 250mm
- ·面 間 330mm
- ·質量 約176kgf
- ・途 装 (内面) 日本水道協会規格 I WW A 適合

水道用液状エポキシ樹脂塗装 385 μm 黒色

(外面) フタル酸樹脂塗装

125 μm シルバー色

・その他 開度計なし

(作業工程)

第4条 本業務の対象施設は現在稼動中の施設であり、施工にあたっては監督職員と協議を行い、 施設の稼動に影響が出ないように、作業計画を立案すること。

(技術基準)

第5条 図面及び仕様書に特記されていない事項については、すべて国土交通省大臣官房官庁 営繕部監修「公共建築工事標準仕様書(機械・電気)」(最新版)、「公共建築改修工事標 準仕様書(電気・機械)」(最新版)及び「公共建築設備工事標準図(電気・機械)」(最新 版)により施工することを、原則とするが、監督職員の承諾を得ること。

(使用材料)

第6条 本修繕で使用する使用材料は規格品を使用すると共に、事前に監督職員の承諾を受けること。

(安全一般)

第7条 請負者は施工にあたり、安全に留意して現場管理を行い、災害防止に努めなければならない。

(事故処理及び報告義務)

第8条 修繕の施工中に事故が発生した時は、応急措置を講ずると共に事故発生の原因、経過 及び被害の内容等について直ちに監督職員に報告しなければならない。 (施設の損傷)

第9条 請負者は施工にあたり、施設に損傷を与えないよう十分注意して施工しなければならない。損傷を及ぼした場合は、請負者の負担で原形に復旧すること。

(整理整頓)

第10条 修繕の施工期間中、機械工具、資材等はその都度整理し、現場内は常に整理整頓しておかなければならない。

(後片付け)

第11条 修繕の完了後は、速やかに不要資材や仮設物を搬出して現場を清掃するものとする。

(廃棄物の処理)

第12条 本修繕で発生した廃棄物は、関係法令に基づき、請負者の責任において適切に処分 しなければならない。

(提出書類)

- 第13条 請負者は、以下の書類を提出し、その都度、承認・承諾を得なければならない。
 - (1) 着手届 (2) 工程表 (3) 施工計画書 (4) 使用材料等承認申請
 - (5) 施工体系図 (6) 下請契約報告書 (7) 管理写真 (8) 完了報告書
 - (9) 完了届 (10) その他監督職員が指示するもの

(暴力団排除に関する事項)

- 第14条 請負者は、当該工事の施工に当たって次に掲げる事項を遵守しなければならない。
 - 1 暴力団から不等要求を受けた場合は、毅然として拒否し、その旨を速やかに監督員に 報告するとともに、所轄の警察署に届出を行い、捜査上必要な協力を行うこと。
 - 2 暴力団等から不等要求による被害又は工事妨害を受けた場合は、その旨を速やかに 監督員に報告するとともに、所轄の警察署に被害届けを提出すること。
 - 3 排除対策を講じたにもかかわらず、工事に遅れが生じるおそれがある場合は、速や かに監督員と工程に関する協議を行うこと。

(暴力団排除に係る下請契約に関する事項)

- 第15条 請負者は、当該工事の下請施工に関して、次に掲げる事項を遵守しなければならない。
 - 1 下請契約(二次以降の下請契約を含む)の相手として暴力団等と関係のある業者 を選定してはならない。なお違反した場合は、指名停止措置および下請契約の解 除を求める場合もある。
 - 2 下請契約を締結するときは、請負者は、下請負人から「誓約書(下請負人用)」を 提出させ、その写しを監督員へ提出すること。

(疑義の発生)

第16条 本仕様書、図面に定める事項について疑義を生じた場合、又は本仕様書、図面に定めの無い事項については監督職員と協議の上、決定するものとする。

(履行期間)

第17条 本修繕の履行期間は契約日の翌日より令和6年2月29日までとする。

設 計 書

修 繕 名 : 放光寺浄水場1系沈殿池2-2号バキュームブレーカー弁修繕

修 繕 場 所 : 久留米市山本町豊田 放光寺浄水場

エ 期 : 契約締結日の翌日より令和6年2月29日迄

施 工 概 要 : 本業務は、放光寺浄水場1系沈殿池2-2号バキュームブレーカー弁修繕を行うものである。

1) 放光寺浄水場1系沈殿池2-2号バキュームブレーカー弁修繕 1台

2) 試運転調整 1式

3) 上記に伴う産業廃棄物処理 1式

参考数量

設 計 部 課 名 : 久留米市企業局上下水道部浄水管理センター

総 括 書

名 称 / 規 格	数量	単位	単 価	金額	摘 要
A. 直接修繕費	1	式			第1号内訳書
B. 共通費					
(1) 共通仮設費	1	式			
(2)現場管理費	1	式			
(3)一般管理費等	1	式			
小計					
C. 修繕価格					
D. 消費税及び地方消費税の額					10%
E. 本修繕費					

第1号内訳書

名 称	内 容	数量	単位	単 価	金 額	摘 要
1. 直接修繕費						
機器費		1	式			第1号明細書
労務費		1	式			第2号明細書
複合費		1	式			第3号明細書
小計						

第1号明細書

名 称	内 容	数量	単位	単 価	金	額	摘	要
A. 材料費								
弁パッキン	ネオブ゜レン	1	個					
スピンドル	SUS304	1	個					
二つ割りリング	SUS304	1	個					
ストップゴム	ネオプレン(耐油性)	1	個					
フロコン	FC22T1. 5	1	個					
ブッシュ(大)	オイレスメタル	2	個					
ブッシュ (小)	オイレスメタル	1	個					
回り止め	CP2801P	1	個					
割りピン	SS	1	式					
テーパーピン	S45C	1	個					
針金	CU	1	式					
止めビス	M6×10L	6	個					
エアシリンダー	副作動式、電磁弁、スピコン共	1	個					

第1号明細書

名 称	内 容	数量	単位	単 価	金 額	摘 要
仕切弁	FC200 10K250A	1	台			
維材消耗品費		1	式			
推 们		1	八			
小計						

第2号明細書

名 称	内 容	数量	単位	単 価	金 額	摘	要
労務費							
設備機械工		30	人				
IX I'm IXIIX		00	<i>,</i> ,				
小計							

第3号明細書


名 称	内 容	数量	単位	単 価	金 額	摘 要	
複合費							
産業廃棄物処理費	運搬、処分	1	式				
試運転調整費		1	式				
楊重	クレーン	1	式				
運搬		1	式				
分解整備(工場)		1	式				
機械器具損料		1	式				
がなり入れに入ります!		1	20				
小	計						


放光寺浄水場1系沈澱池2-2号バキュームブレーカ弁修繕


図面リスト

図面番号	図 面 名 称	縮尺
1/4	図面リスト	
2/4	放光寺浄水場全体平面図	1:1000
3/4	2-2沈澱池真空塔 平断面図	1:50
4/4	バキュームブレーカ弁組立図	1 : 4
4/4-4	弁パッキン	1 : 3
4/4-6	スピンドル	1 : 2
4/4-8	二つ割リング	1 : 1
4/4-11	ストップゴム	1 : 1
4/4-14	回り止め座金	1 : 1

発注部局	久留米市企業局上下水道部									
修繕場所	久留米市山本町									
修繕名称	放光寺浄水場1系沈澱池2-2号バキュームブレーカー弁修繕									
図面名称	図面リスト									
縮尺	NoScale	図面番号	1/4							

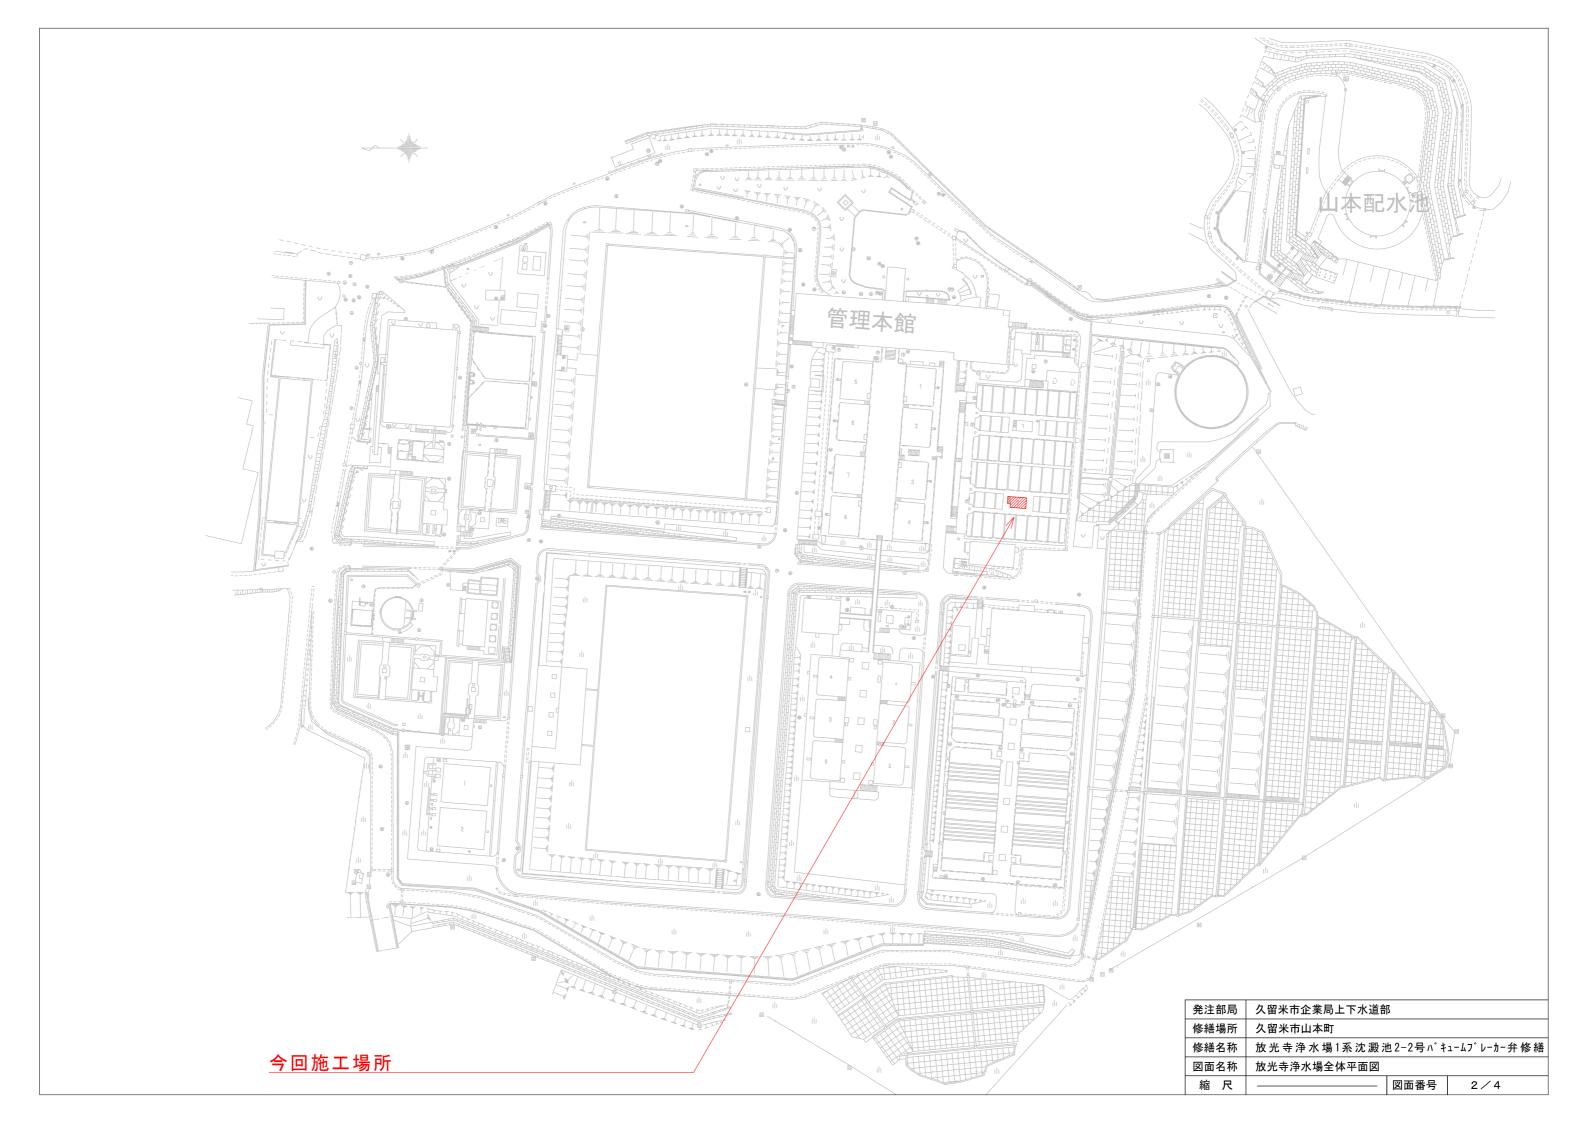

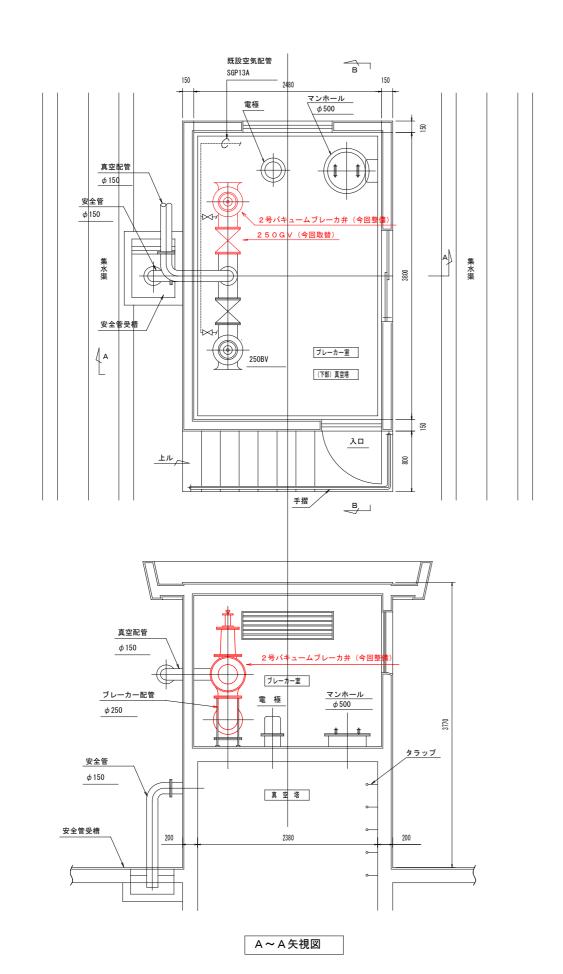

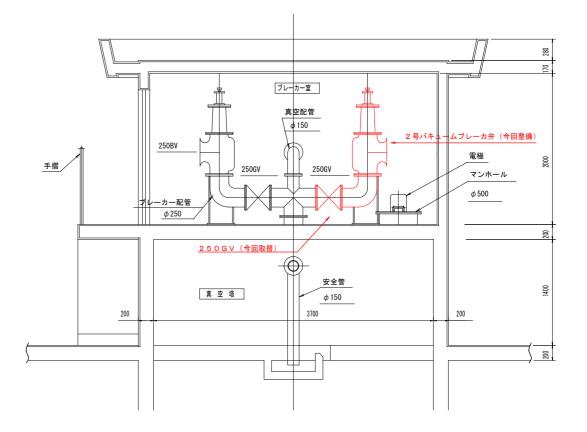

B~B矢視図

 発注部局
 久留米市企業局上下水道部


 修繕場所
 久留米市山本町

 修繕名称
 放光寺浄水場1系沈澱池2-2号パキュームブレーカ弁修繕

 図面名称
 放光寺浄水場全体平面図

 縮
 尺

 図面番号
 3 / 4

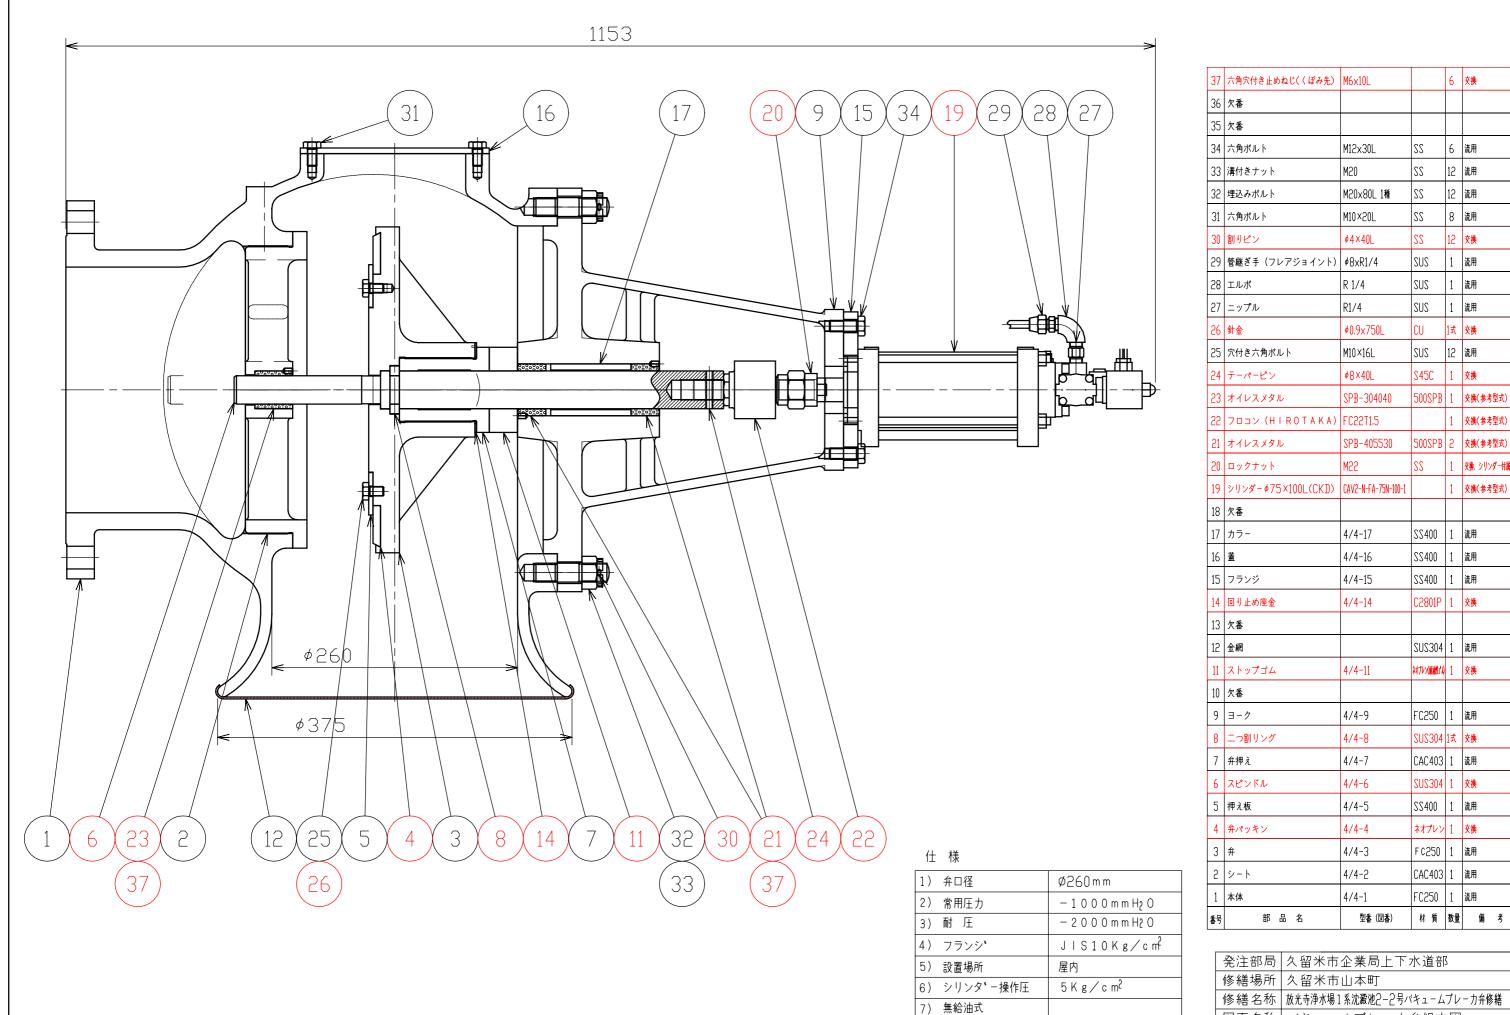


37	六角穴付き止めねじ(〈ぼみ先〉	M6x10L		6	交換
36	欠番				
35	欠番				
34	六角ボルト	M12x30L	22	6	流用
33	溝付きナット	M20	22	12	流用
32	埋込みボルト	M20×80L 1種	22	12	流用
31	六角ボルト	M10×20L	22	8	流用
30	割りピン	ø4×40L	22	12	交換
29	管継ぎ手 (フレアジョイント)	∮8×R1/4	SUS	1	流用
28	エルボ	R 1/4	SUS	1	流用
27	ニップル	R1/4	SUS	1	流用
26	針金	∮0.9x750L	CU	1式	交換
25	穴付き六角ボルト	M10×16L	SUS	12	流用
24	テーパーピン	ø8×40L	S45C	1	交换
23	オイレスメタル	SPB-304040	500SPB	1	交換(参考型式)
22	フロコン(HIROTAKA)	FC22T1.5		1	交換(参考型式)
21	オイレスメタル	SPB-405530	500SPB	2	交換(参考型式)
20	ロックナット	M22	22	1	交換、シリンダー付属品
19	シリンダー ø75×100L(CKD)	CAV2-N-FA-75N-100-1		1	交換(参考型式)
18	欠番				
17	カラー	4/4-17	SS400	1	流用
16	蓋	4/4-16	SS400	1	流用
15	フランジ	4/4-15	SS400	1	流用
14	回り止め座金	4/4-14	C2801P	1	交換
13	欠番				
12	金網		SUS304	1	流用
11	ストップゴム	4/4-11	対プレン(耐能が)	1	交換
10	欠番				
9	ヨーク	4/4-9	FC250	1	流用
8	二つ割リング	4/4-8	SUS304	1式	交換
7	弁押え	4/4-7	CAC403	1	流用
6	スピンドル	4/4-6	SUS304	1	交換
5	押え板	4/4-5	SS400	1	流用
4	弁パッキン	4/4-4	ネオプレン	1	交換
3	弁	4/4-3	F C 250	1	流用
2	シート	4/4-2	CAC403	1	流用
1	本体	4/4-1	FC250	1	流用

図面名称 バキュームブレーカ弁組立図

1:4

縮尺

図面番号 4/4

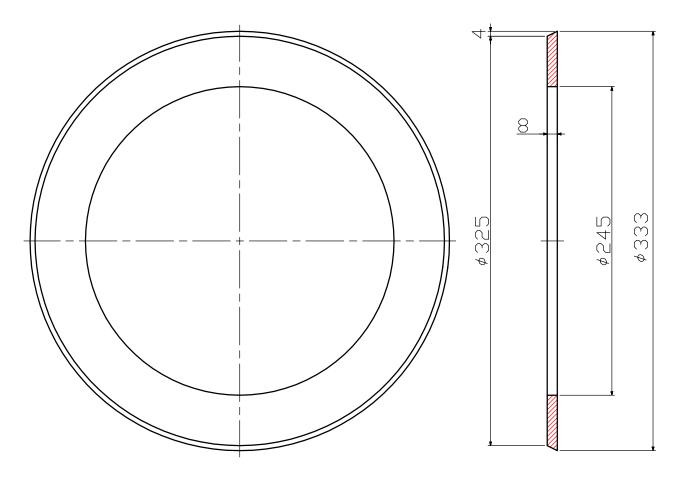


<u>注記</u> 1.指示なき角部はC0.5とすること 2.硬度(デュロメータA)60~70

表面性	Ra(µm)	0.2以下	1.6以下	6.3以下	25以下			除去加工をする長さ寸法の普通許容差(JIS B 0405-m)						(mm)
パラメ- 区分	8 Ry(#m)	0.8以下	6.3以下	25以下		特に規定しない			_				1000を超え 2000以下	2000を超え 4000以下
仕	上げ記号			$\overline{\nabla}$	∇	\sim	許容差	±0.1	±0,2	±0.3	±0.5	±0.8	±1.2	±2


材質:ネオプレン

発注部局	久留米市企業局上下水道部								
修繕場所	久留米市山本町								
修繕名称	放光寺浄水場1系沈	放光寺浄水場1系沈澱池2-2号バキュームブレーカ弁修繕							
図面名称	弁パッキン								
縮尺	1:3	図面番号	4/4-4						

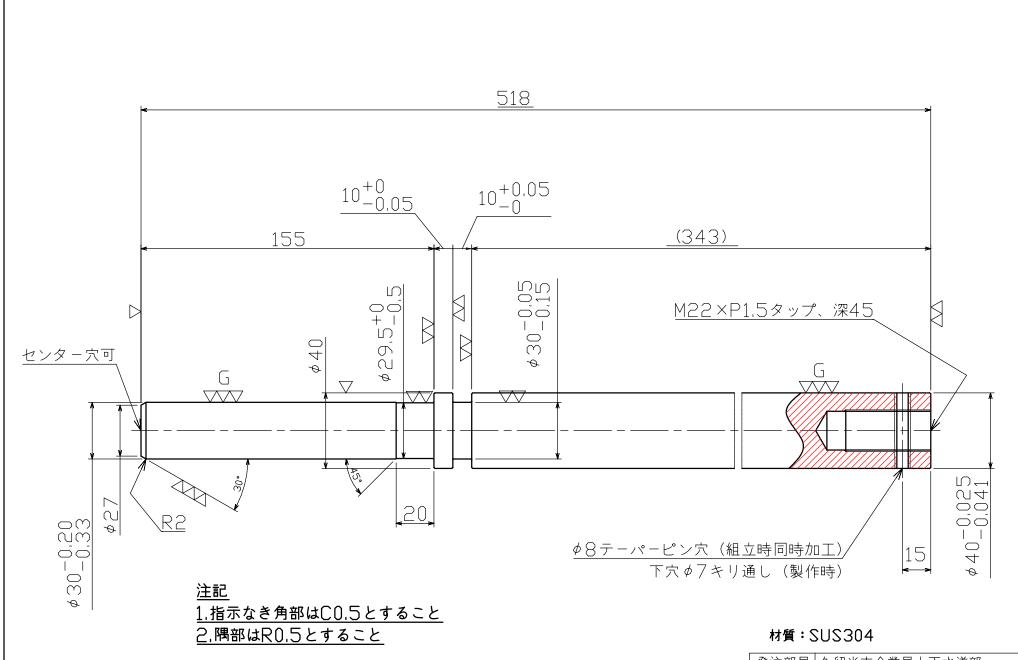

表面性状	Ra(µm)	0.2以下	1.6以下	6.3以下	25以下			除去加工	をする長	さ寸法の普	通許容差(、	JIS B 04	05-m>	(mm)
パラメータ						特に規定							1000を超え 2000以下	2000を超え 4000以下
仕上	げ記号	VVV	$\nabla\nabla\nabla$	$\nabla \nabla$	∇	\sim	許容差	±0.1	±0.2	±0.3	±0.5	±0.8	±1.2	±2

発注部局	久留米市企業局上下水道部							
修繕場所	久留米市山石	久留米市山本町						
修繕名称	放光寺浄水場1系沈澱池2-2号バキュームブレーカ弁修繕							
図面名称	スピンドル							
縮尺	1:2	図面番号	4/4-6					

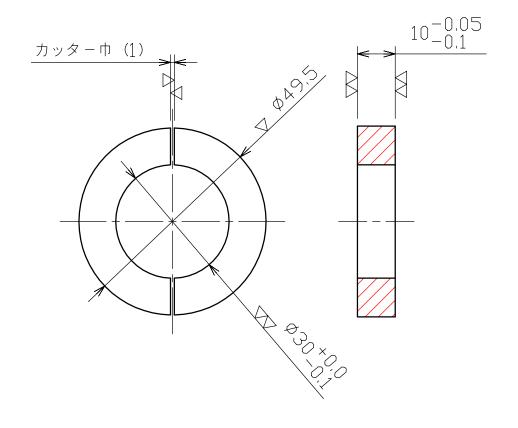


<u>注記</u> 1.角部はC0.5とすること

表	面性状	Ra(µm)	0.2以下	1.6以下	6,3以下	25以下			除去加工	をする長	さ寸法の普	通許容差(、	JIS B 04	05-m)	(mm)
	ラメータ 区分	"	0.8以下	6,3以下	25以下		特に規定 しかい	基準寸法の区分						1000を超え 2000以下	2000を超え 4000以下
	仕上	げ記号	~~~		∇	∇	\sim	許容差	±0.1	±0.2	±0.3	±0.5	±0.8	±1.2	±2

材質:SUS304

発注部局	久留米市企業局上下水道部
修繕場所	久留米市山本町
修繕名称	放光寺浄水場1系沈澱池2-2号バキュームブレーカ弁修繕
図面名称	二つ割リング
縮尺	1:1 図面番号 4/4-8

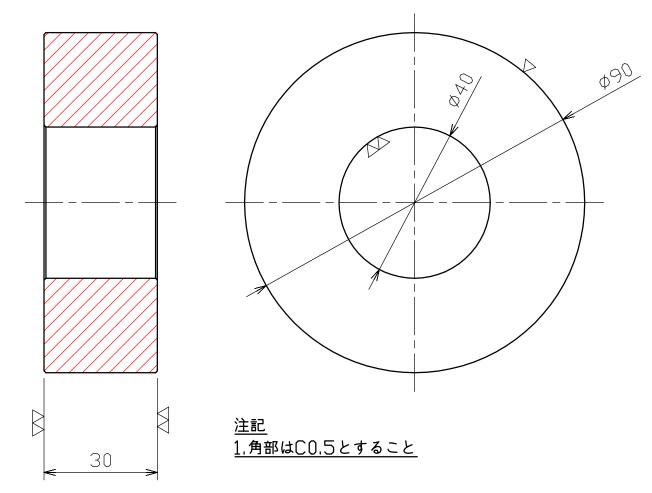

除去加工をする長さ寸法の普通許容差(JIS B 0405-m)

±0.3

±0.2

 ± 0.1

0.5以上 6を超え 30を超え 120を超え400を超え1000を超え 2000を超え6以下 30以下 120以下 400以下 1000以下 2000以下 4000以下

±0.8

±1.2

±0.5

│_{表面性状} |Ra(μm) |0.2以下|1.6以下|6.3以下|25以下

区分 | Ry(μm) | 0.8以下 | 6.3以下 | 25以下 | 100以下

パラメータ

仕上げ記号

特に規定

基準寸法の区分


許容差

材質:ネオプレンゴム

(mm)

±2

修繕場所 久留米市山本町								
修繕名称	放光寺浄水場1系沈澱池2-2号バキュームブレーカ弁修繕							
図面名称	ストップゴム							
縮尺	1:1 図面番号 4/4-11							

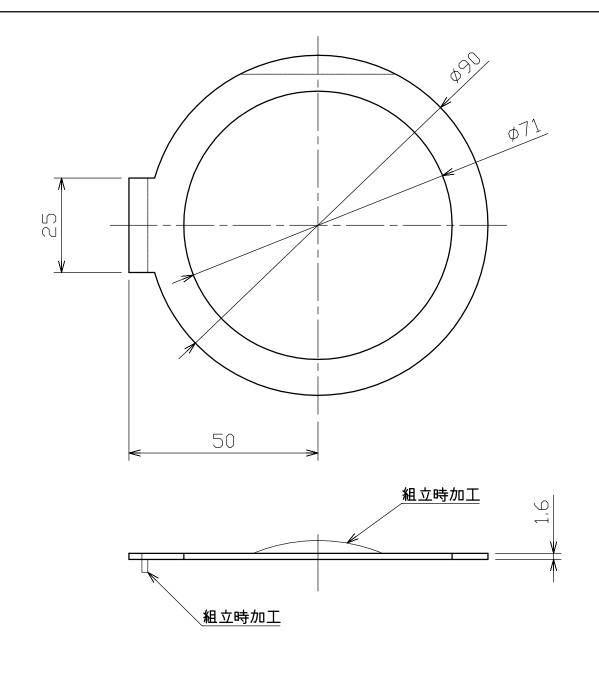

※パンチャー加工またはレーザー加工

材質:C2801P

表面性状	Ra(#m)	0.2以下	1.6以下	6,3以下	25以下		除去加工をする長さ寸法の普通許容差(JIS B 0405-m)							(mm)
パラメー 区分	Ry(µm)	0.8以下	6.3以下	25以下		特に規定 しない								2000を超え 4000以下
仕.	」 上げ記号	VVV	$\nabla\nabla\nabla$	$\nabla \nabla$	∇	\sim	許容差	±0.1	±0.2	±0.3	±0.5	±0.8	±1.2	±2

発注部局	久留米市企業	業局上下水	道部
修繕場所	久留米市山木	本町	
修繕名称	放光寺浄水場1系沈	澱池2-2号バキ	ュームブレーカ弁修繕
図面名称	回り止め座会		
縮尺	1:1	図面番号	4/4-14